



PROGETTISTA
ARCH. SABINO PETRELLA
Via E. Marmorale, 6
82100 Benevento (BN)
e-mail: sabino.petrella@gmail.com

COLLABORAZIONE E CONSULENZA
ARCH. LINDA PETRELLA

VISTO:
IL RESPONSABILE UNICO DEL PROCEDIMENTO
ARCH. GAETANO CAPORASO

Data: Ottobre 2019


Tavola

Interventi: Pianta Piano Terra

Scala
1:100
Tav.
D.1.1_INT

Questo documento è di proprietà esclusiva. E' proibita la riproduzione anche parziale e la cessione a terzi senza autorizzazione.

INTERVENTI: PIANTA PIANO TERRA

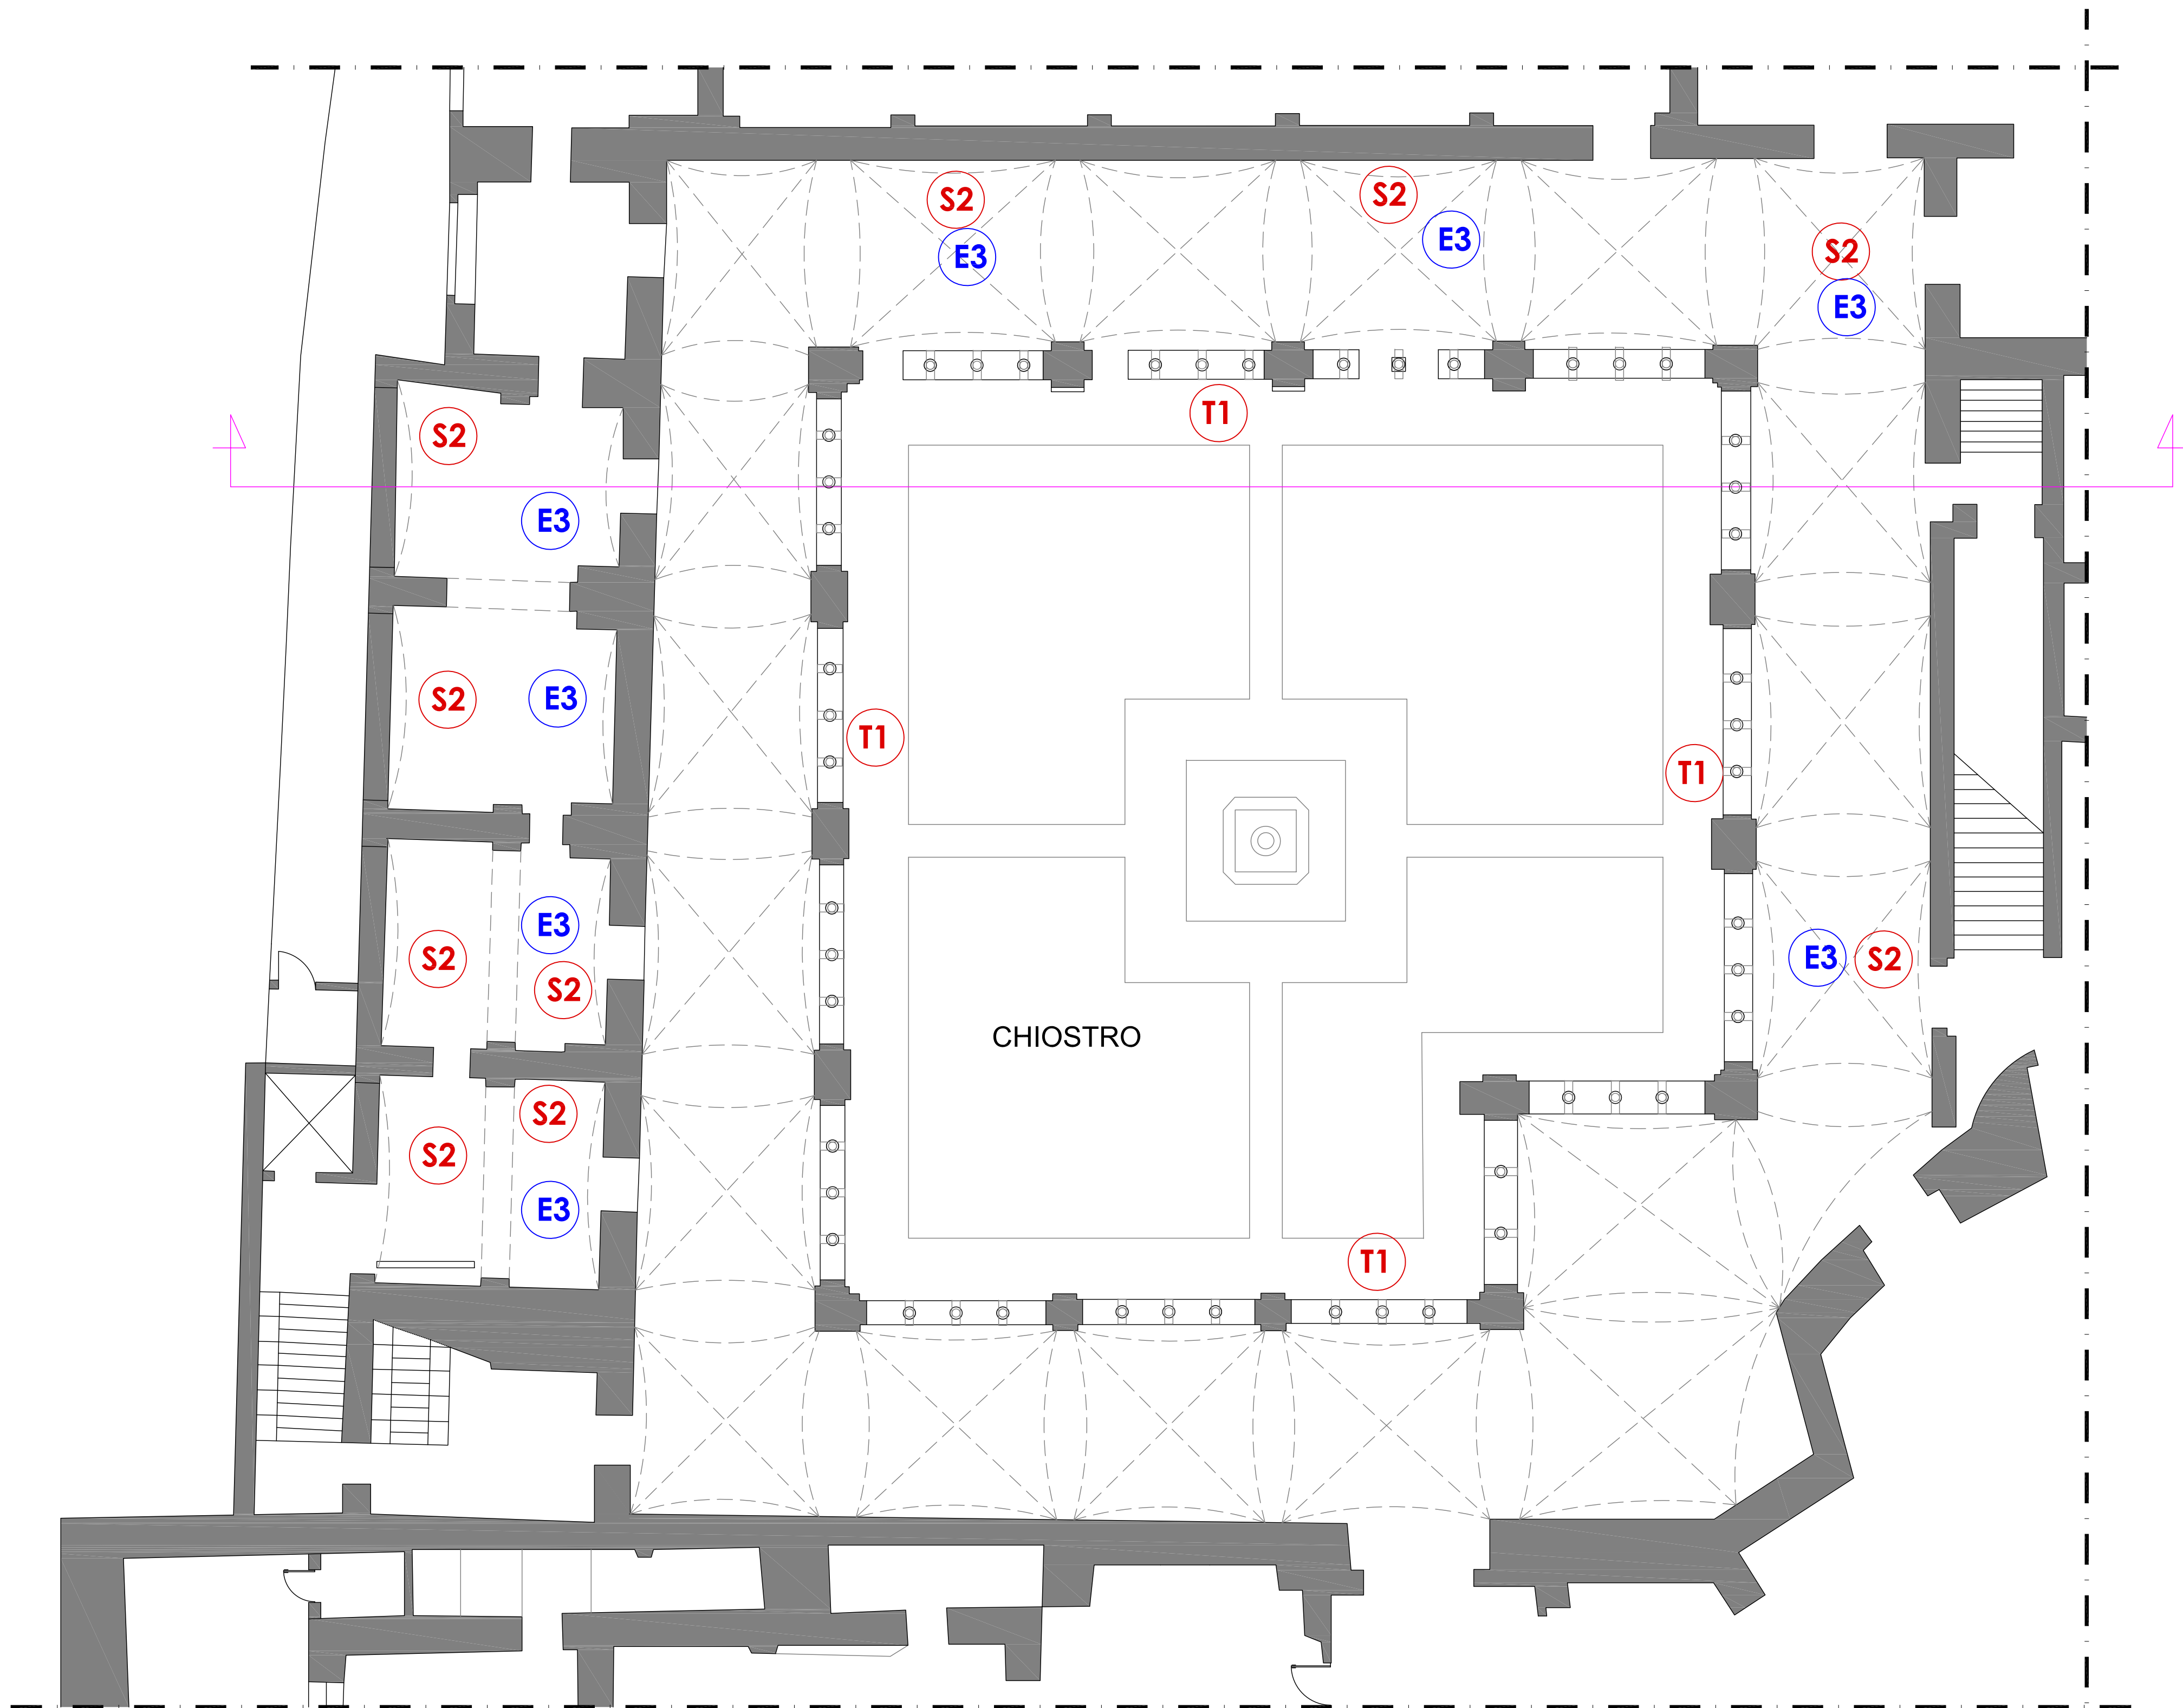

Legenda degli interventi

OPERE PER LA SALVAGUARDIA DEGLI ELEMENTI ARCHITETTONICI

T1 Fasciatura di protezione colonne e capitelli

MURATURE

S1 Spicconatura intonaci ammalorati a base cementita

S2 Rimozione strato di finitura intonaco esistente ammalorato

Risarcimento e stuccatura dei giunti

Inserimento delle giunture di malta muraria eseguito mediante impasti a base di calce con requisiti di resistenza simili a quelli del materiale originale o con caratteristiche simili (testura, grana, colore ecc.) e in grado di assicurare l'aderenza delle decorazioni al muro. Il lavoro deve essere eseguito con cura e precisione, assicurando la perfetta integrazione del nuovo intonaco con quello esistente. La stuccatura deve essere eseguita in modo da garantire la continuità della superficie muraria e la perfetta integrazione del nuovo intonaco con quello esistente.

Sarcitura e sigillatura lesioni

mediante intonaco stuccato con base di calce e malte murarie a base di calce e pozzolana.

Protezione di muratura a vista

mediante coperture che non provocano un'assorbimento della permeabilità dei paramenti murari e che sono removibili. L'installazione del protettore deve essere uniforme in modo da realizzare una distribuzione omogenea, regolare e non accidentata.

Pr1 Protezione parapetto

impugnatura impermeabilizzazione con ripulimento degli elementi sotto opportuna protezione.

Pr2 Ripristino bocchettini scolo acque piovane

pubblici e privati dei bocchettini mediante rifacimento dell'impermeabilizzazione ed inserimento di elementi a vista.

Pr4 Eliminazione lesione mediante sistema di cottura con fibra di acciaio e colature di betoncino a base di malta.

INTONACI e pavimenti

Pu Finitura con acqua nebulizzata a bassa pressione

applicazione di nebulizzatore a ultrasuoni ad ultrasuoni, dotato di erogatore mediante collana generatore a mezzo di idrolavaggio a limitata pressione con uso di saponi a pH neutro, sapone alcalino, con eliminazione delle alghe verdi, dei giunti in cemento, delle muffe e della vegetazione infestante con applicazione di prodotti a base di calce e pozzolana.

E1 Rimozione della macroflora e della microflora

trattamento di eradicazione delle macro e microflora. Nel primo caso tale trattamento dovrà essere effettuato con cura e precisione, assicurando la perfetta integrazione del nuovo intonaco con quello esistente. L'uso dei biocidi non dovrà essere effettuato nei periodi di pioggia e in presenza di vento. La soluzione dovrà essere applicata a spruzzo e la superficie dovrà essere trattata con cura e precisione. La soluzione dovrà essere applicata a spruzzo e la superficie dovrà essere trattata con cura e precisione.

E2 Rifacimento integrale degli intonaci

Realizzazione dell'intonaco ad alta resistenza e traspirante con malta di puro calce bianca naturale e pozzolana naturale. Strato di finitura con finitura liscia a base di calce, fondo e terraggio.

E3 Nuova intonacatura

Intonacatura con malta di calce bianca naturale e pozzolana naturale.

E3 Intonaco deumidificante

trattamento del muro con malta di calce bianca naturale e pozzolana naturale ad alta contenuto di ossigeno. Tale intonaco deve essere applicato in modo da garantire la perfetta integrazione del nuovo intonaco con quello esistente e la perfetta integrazione del nuovo intonaco con quello esistente.

I1 Integrazione delle lacune dell'intonaco

Primo trattamento di riparazione delle lacune con malta di calce bianca naturale e pozzolana naturale. Secondo trattamento di riparazione delle lacune con malta di calce bianca naturale e pozzolana naturale.

COPERTURE

Nc1 Riparazione delle coperture: per le integrazioni utilizzo di scossaline in rame e coppi antichi

Nc2 Installazione di LINEA VITA

PLUVIALI E GRONDE

Np Nuovi pluviali e gronde in rame

Ns Inserimento di scossalina rompiacqua tra coppi e tavolati

PAVIMENTAZIONI

Pv1 Realizzazione di nuove pavimentazioni

in materiali tradizionali (pietra, coccopietra, pietra calcarea, acciottolato, battuta di fango).

Pv2 Revisione pavimentazione esistente

refacimento dei giunti e delle fughe con materiali impermeabilizzanti ad idrorepellenza.

